
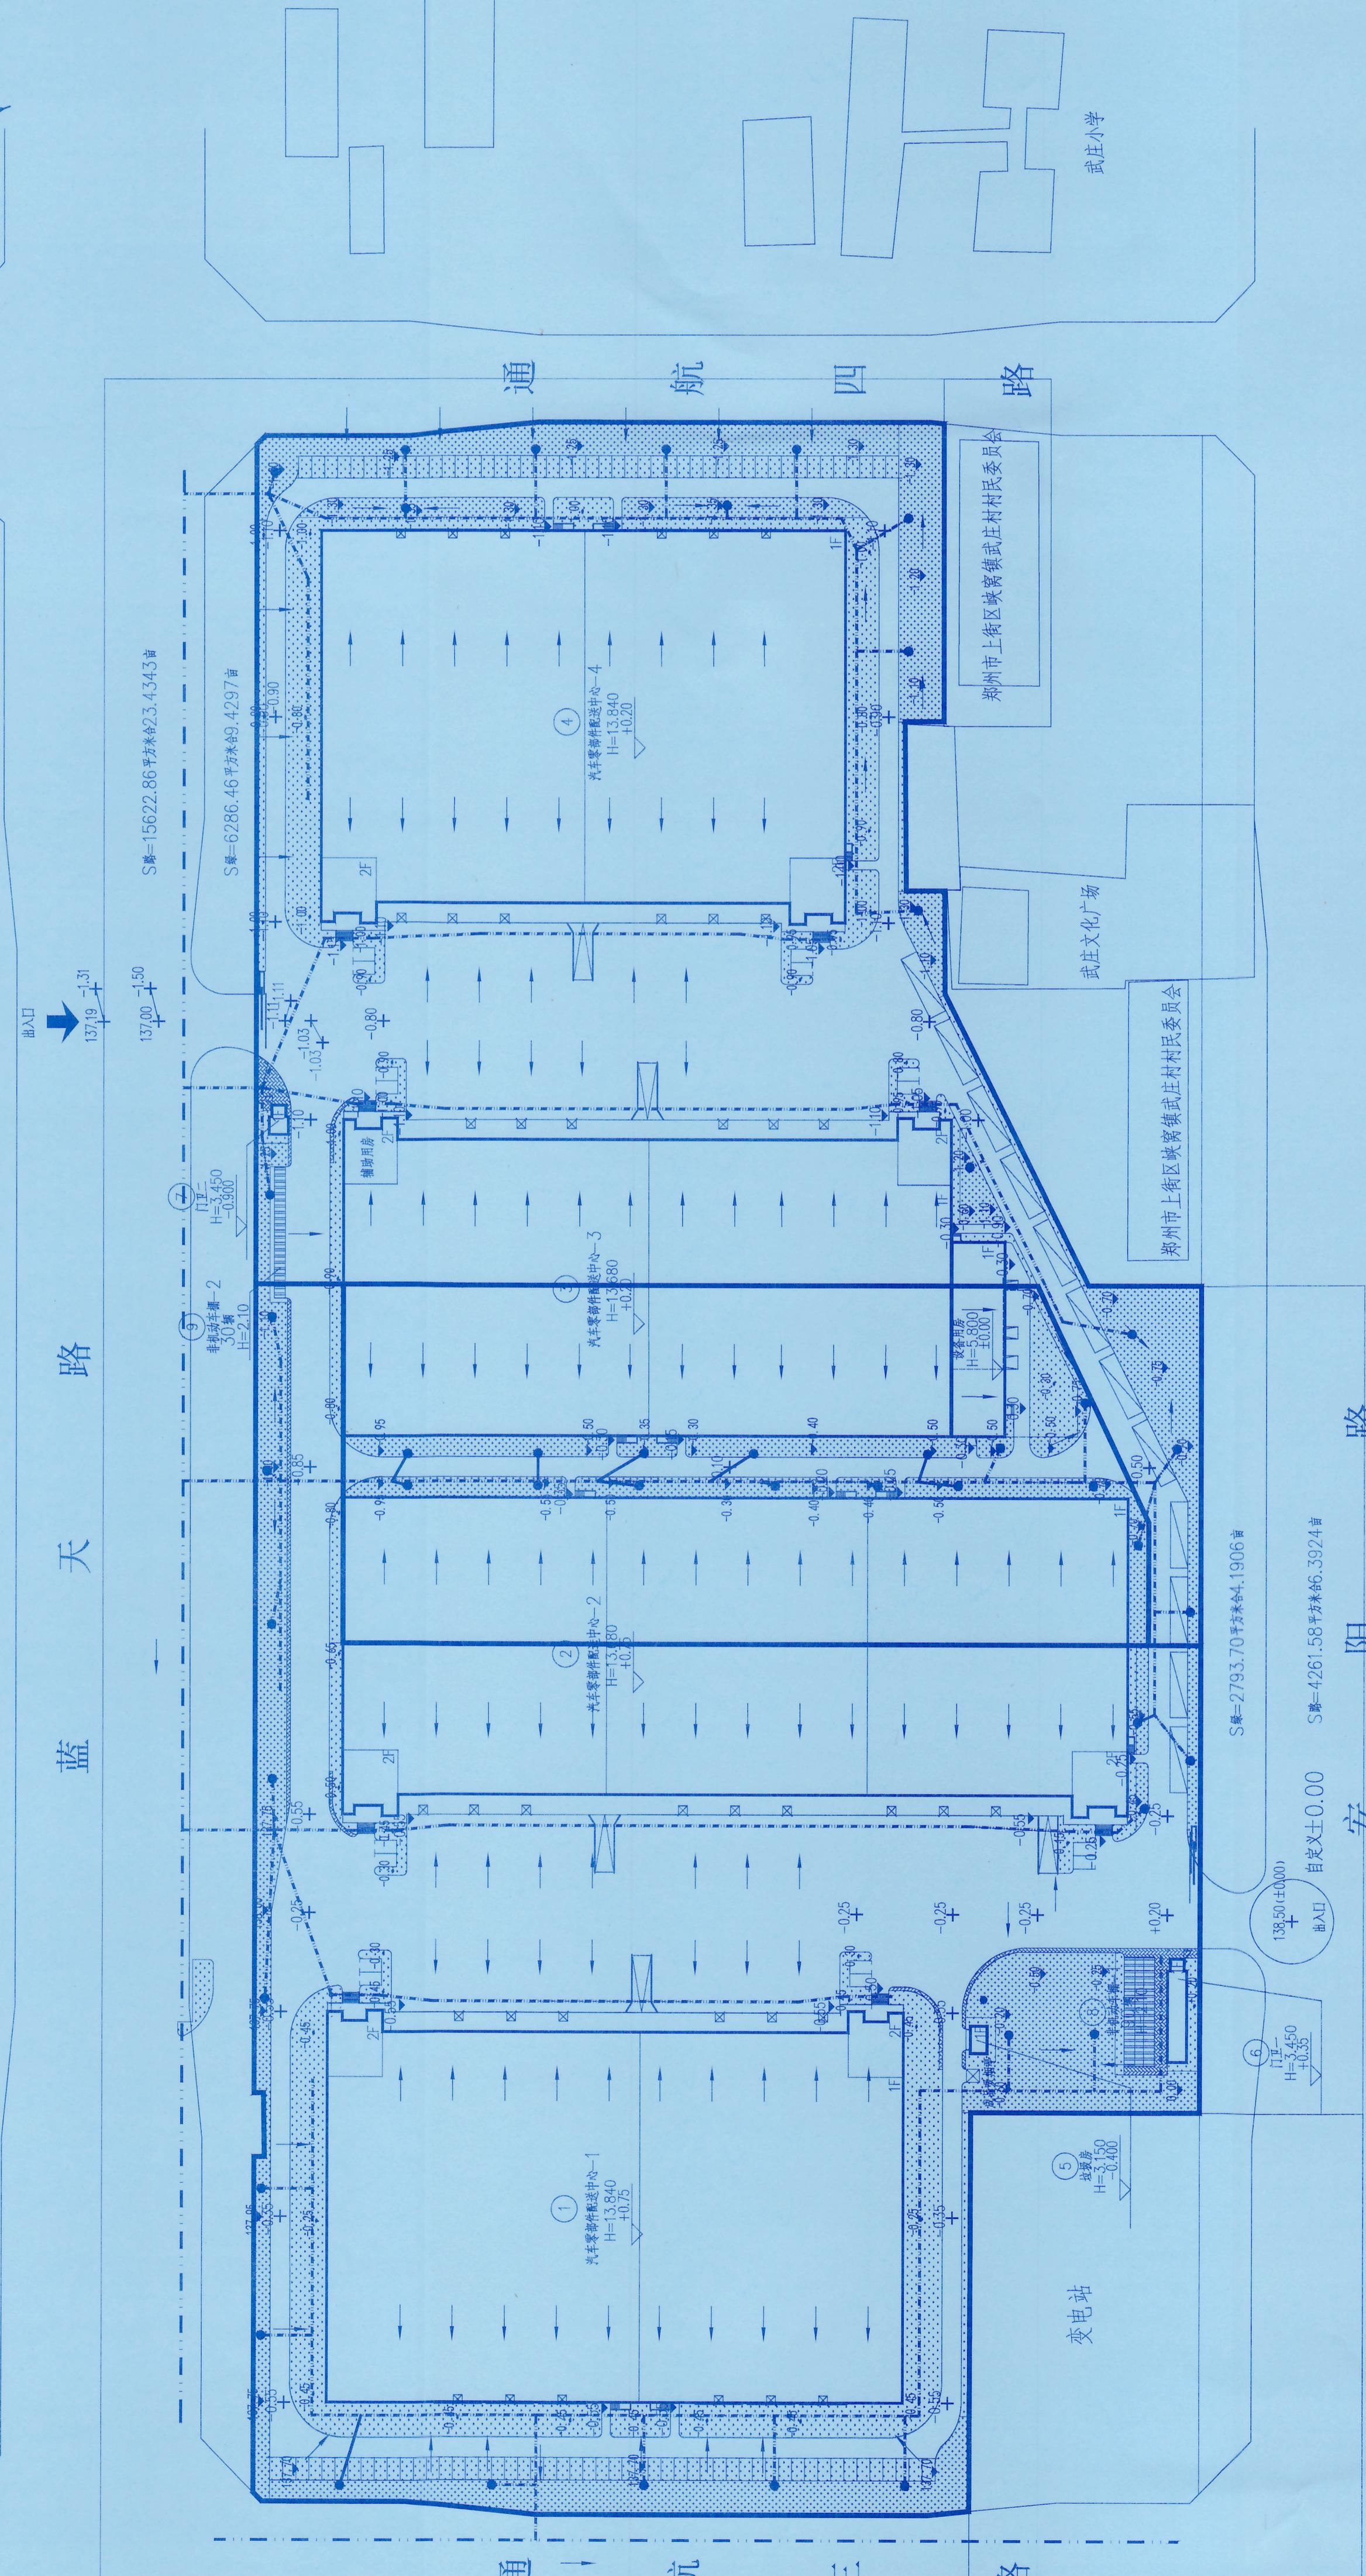


普洛斯郑州上街物流园（一期）

海绵城市规划设计总平面图

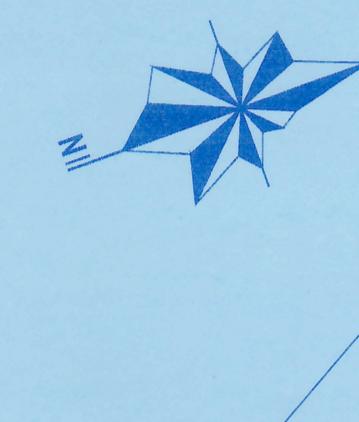

江水分区示意图

海绵城市建设项目

一、设计目标

根据《郑州都市区海绵城市专项规划（2015-2030年）》，地块内的年径流总量控制率至少达到75%

二、具体措施

1. 场地设计：在建筑、道路周边布置可消纳径流雨水的下沉绿地，绿化灌溉，道路浇洒用水的非传统水源优先选择雨水。
2. 道路设计：优化道路横坡坡向，路面与道路绿化带及周边绿地的竖向关系等，便于径流雨水首先汇入道路绿化带及周边绿地内，出入口附近人行道采用透水铺装。
3. 绿化设计：下沉式绿地宜选用深度在100-200mm的低影响开发设施，低影响开发设施内植物根据水分条件，径流雨水水质等进行选择；选择耐盐、耐淹、耐污等能力较强的乡土植物。
4. 低影响开发设施应满足《海绵城市建设技术指南-低影响开发雨水系统构建》（试行），国家建筑标准设计图集（海绵城市建设系列）等相关技术文件、规范要求。
5. 低影响开发设施与建设项目主体工程同时设计，同时施工，同时投入使用。

三、结论

在合理的组织雨水汇流的前提下，各汇水分区年径流总量控制率能够达到设计目标要求，具体详见计算表格。

设计单位	DESIGNER		
	信息产业电子第十一设计研究院科技工程 The IT Electronics Eleventh Design & Research Scientific and Technological Engineering Co.	设计证号： A151000523	建设单位 OWNER
十一科技	中国 成都 新华大道双林路251号 No. 251 Shuanglin Rd. Xinhua Avenue. Ch-	编 :610021	公司
	P.C.		普士金储服务有限公司

项目名称 PROJECT NAME
普洛斯郑州上街物流园（一期）

图纸名称	DRAWING TITLE:
图名	图名
设计人	Designe By
审核人	审核人
项目号	Project No.

校对 Checked By	程建中 <i>程建中</i>	设计阶段 Des. Stage	专业 Discipline	比例 Scale	张号 Sheet No.	图号 Drawing No.
审核 Reviewed By	付达异 <i>付达异</i>					
审定 Approved By						
总设计师 Design Manager	付达异 <i>付达异</i>					
项目负责人 Project Manager	付达异 <i>付达异</i>					